


## 全体平面位置図 S=1/1250

土砂撤去、補修箇所一覧

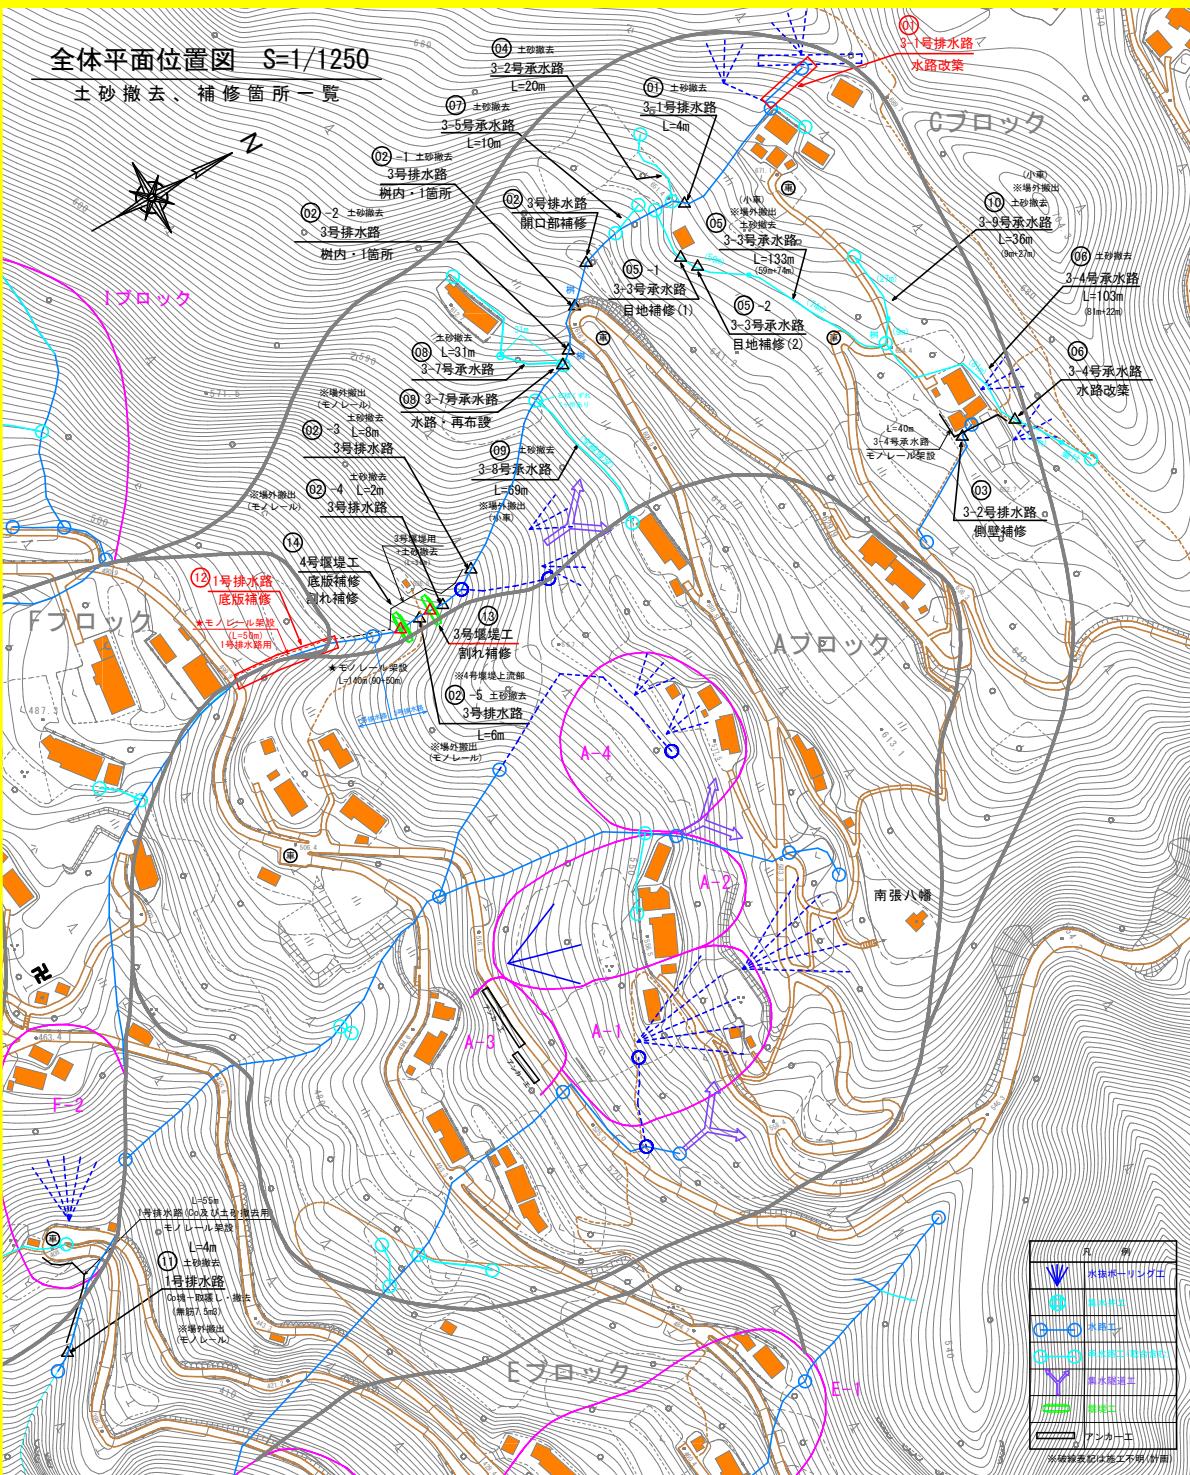

### 土砂の撤去 施工箇所一覧表

地すべりブロック	施設番号	施設名称	構造区分		施工延長	断面幅・B	堆積高・H	撤去数量(m3)	適用
Cブロック	01	3-1号排水路	U字溝		4 m	0.45 m	0.20 m	0.4 m3	場内処理
"	02-1	3号排水路	現場打・樹		1箇所	1.0×1.0 m	0.20 m	0.2 m3	場内処理
"	02-2	3号排水路	現場打・樹		1箇所	0.7×0.7 m	0.30 m	0.1 m3	場内処理
"	02-3	3号排水路	現場打水路		8 m	1.10 m	0.50 m	4.4 m3	※場外搬出 (モノレール運搬)
"	02-4	3号排水路	現場打水路		2 m	2.00 m	0.40 m	1.6 m3	"
"	02-5	3号排水路	現場打水路		6 m	2.20 m	0.30 m	4.0 m3	"
"	04	3-2号承水路	U字溝		20 m	0.30 m	0.30 m	1.8 m3	場内処理
"	05	3-3号承水路	U字溝		59 m	0.45 m	0.10 m	2.7 m3	※場外搬出 (小車運搬)
					74 m	0.45 m	0.45 m	15.0 m3	
"	06	3-4号承水路	U字溝		81 m	0.30 m	0.10 m	2.4 m3	場内処理
					22 m	0.30 m	0.30 m	2.0 m3	
"	07	3-5号承水路	U字溝		10 m	0.30 m	0.20 m	0.6 m3	場内処理
"	08	3-7号承水路	U字溝		31 m	0.30 m	0.30 m	2.8 m3	場内処理
"	09	3-8号承水路	U字溝		69 m	0.30 m	0.30 m	6.2 m3	※場外搬出 (小車運搬)
"	10	3-9号承水路	U字溝		9 m	0.30 m	0.10 m	0.3 m3	※場外搬出 (小車運搬)
					27 m	0.30 m	0.30 m	2.4 m3	
C・Fブロック	11	1号排水路	練石積 水路	土砂	4 m	1.80 m	0.80 m	5.8 m3	※場外搬出 (モノレール運搬)
				Co塊	別紙参照			7.5 m3	※場外搬出 (モノレール運搬)

(注) 各施設においては、土砂撤去区間の起終点に木杭(赤)を設置している。

(撤去延長については、現地状況に応じて変更・調整を行うこと)

断面幅(B)、堆積高(H)は撤去区間の平均値を表わす

掘削作業は人力とし、撤去土砂は水路付近での処理を標準とする。(場内処理)

場外搬出路線については、小運搬等で搬出し適切な残土処理を行うこと。

本章主要介绍了如何通过使用 `get` 和 `post` 方法来发送请求，以及如何处理响应。

撤去した土砂は原則、場内処理とするが、搬出が必要な場合は現場監督員と協議を行い処理を行うこと。


### 施設の補修 施工箇所一覧表

地すべりブロック	施設番号	施設名称	構造区分	対策方法	適用
Cブロック	01	3-1号排水路	U字溝	水路新設及び一部更新	
"	02	3号排水路	現場打水路	軸体開口部の充填(漏水対策)	
"	03	3-2号排水路	現場打水路	側壁欠損部の更新	
"	05-1	3-3号承水路	U字溝	軸体接合部の目地補修(目地モルタル)	
"	05-2	3-3号承水路	U字溝	軸体接合部の目地補修(目地モルタル)	
"	06	3-4号承水路	U字溝	切り回しによる一部更新	
"	08	3-7号承水路	U字溝	現材料利用による水路再布設	
C・Fブロック	12	1号排水路	練石積水路	底版欠損部の更新	
Cブロック	13	3号堰堤工	現場打	ひび割れ補修	
"	14	4号堰堤工	現場打	ひび割れ補修・底版(水叩き)の更新	

施設設計図面

工事名	R7馬耕地すべり南張長寿化対策工
路線名等	南張地区
工事箇所	美馬市木屋平字南張
図面名	全体平面位置図
縮尺	図示
会社名	
事業者名	徳島県西部統合県民局(美馬)

平面図 縮尺 1:100  
【3-1号排水路】

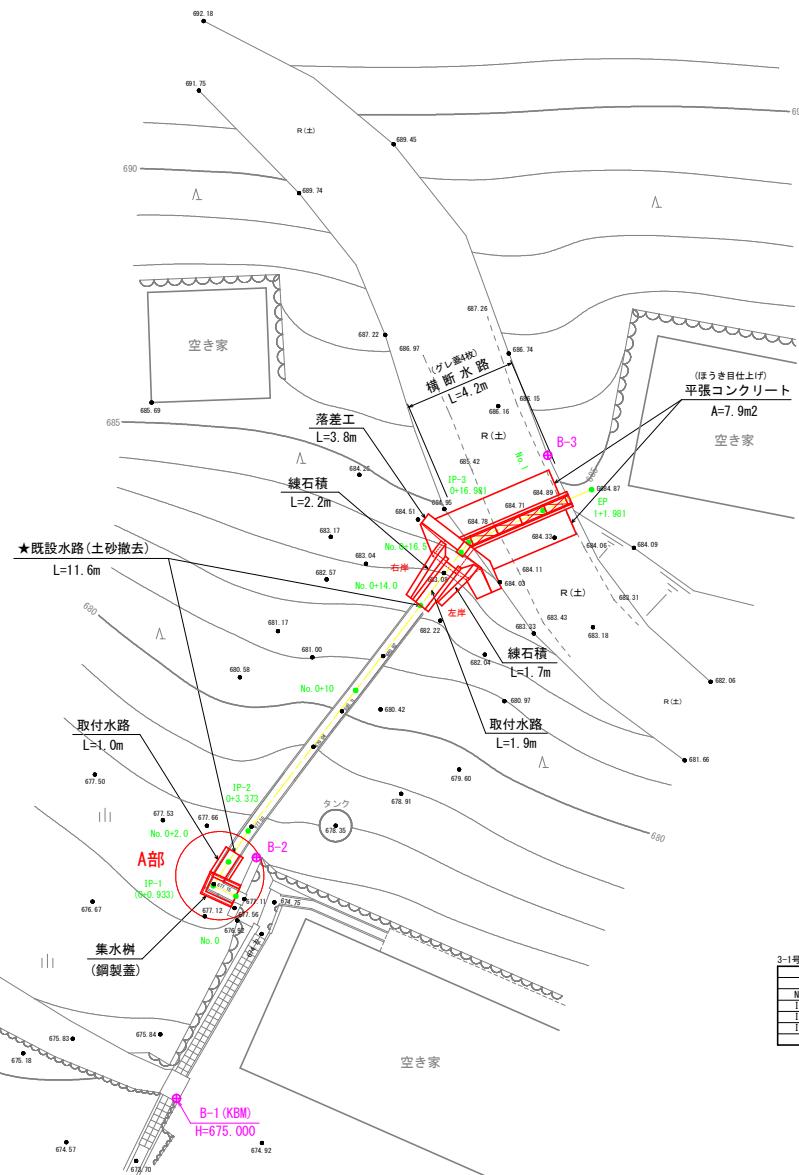

基準点座標			
点名	X 座標	Y 座標	Z 座標
B-1	700.000	700.000	675.000
B-2	709.025	702.995	677.624
B-3	724.084	713.905	685.469

※Z座標(標高値)は、B-1からの直接水準観測値


3-1号排水路(中心線標高)			
点名	X座標	Y座標	床標
No. 0	701.573	702.224	
IP-1	701.959	701.375	
IP-2	710.018	702.684	
IP-3	720.830	710.947	
EP	722.799	715.543	
No. 0+2.00	708.859	701.947	
No. 0+10	715.283	706.708	
No. 0+14.00	718.462	709.137	
No. 0+16.50	720.448	710.655	
No. 1	722.019	713.722	

実施設計図面

01

工事名	R7馬耕地すべり南張長寿命化対策		
路線名等	南張地区		
工事箇所	美馬市木屋平字南張		
図面名	平面図		
縮尺	1:100	図面番号	2 /
会社名			
事業者名	徳島県西部統合県民局(美馬)		

**縦断図** 縮尺 縦1:50  
【3-1号排水路】 橫1:50

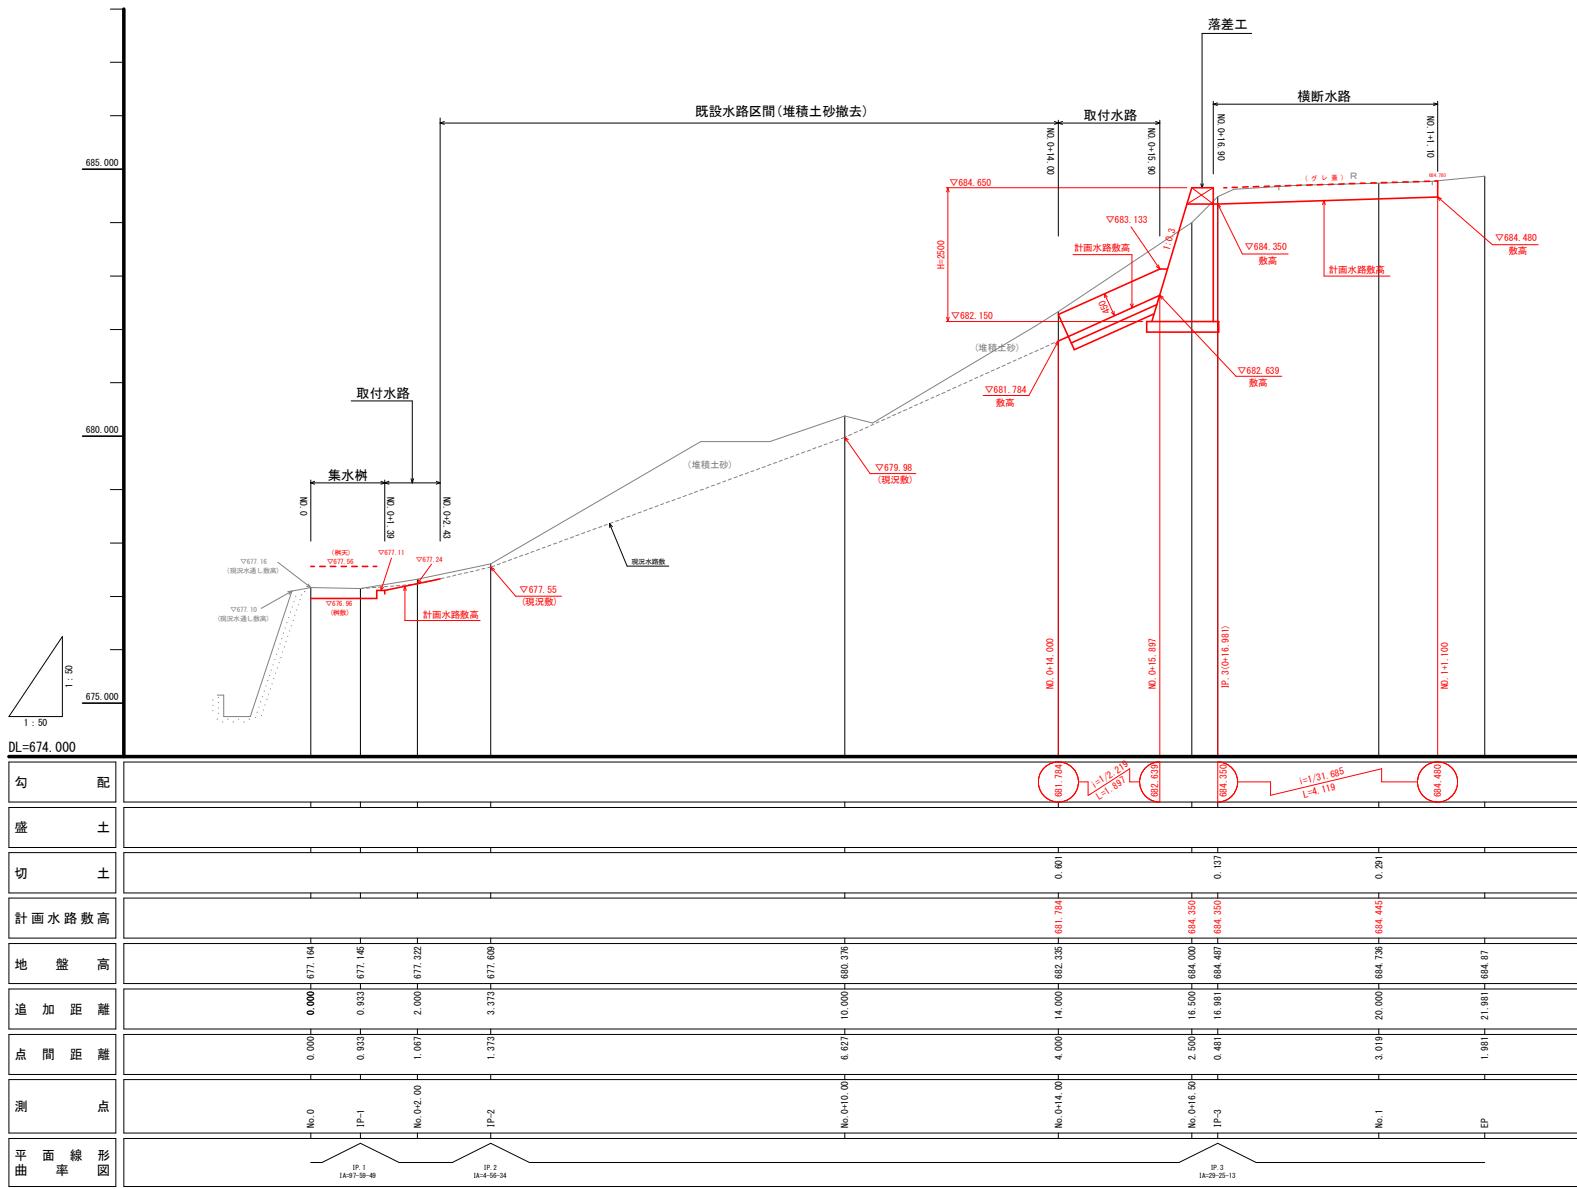

実施設計図面


01

※3-1号排水路			
工事名	R7馬耕 地すべり 南張 長寿命化対策工事		
路線名等	南張 地区		
工事箇所	美馬市木屋平字南張		
図面名	綴新図		
縮尺	1/50	図面番号	3 / 9
会社名			
事業者名	徳島県西部総合農民局(美馬)		

横断図 縮尺 1:50  
【3-1号排水路】


No. 0+2. 00  
GH=677. 322  
FH=677. 240(シキ)

※ 現況利用水路内	
名 称	数 量
土砂撤去(人力)	0.04

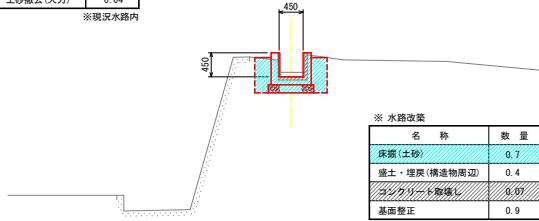

No. 0+14. 00  
GH=682. 335  
FH=681. 784(シキ)

※ 現況利用水路内	
名 称	数 量
土砂撤去(人力)	0.3

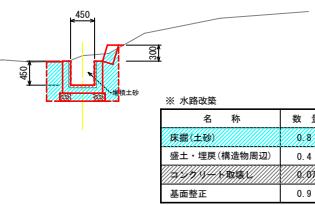


No. 1  
GH=684. 736  
FH=684. 445(シキ)

DL=670.000

No. 0+10. 00  
GH=680. 376  
FH=

※ 現況利用水路内	
名 称	数 量
土砂撤去(人力)	0.2

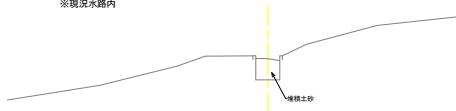


DL=675. 000

No. 0+16. 50  
GH=684. 000  
FH=

※ 水路改築

名 称	数 量
床掘(土砂)	10.0
盛土・埋戻(構造物周辺)	3.2
コンクリート取壊し	0.07
基面整正	2.6

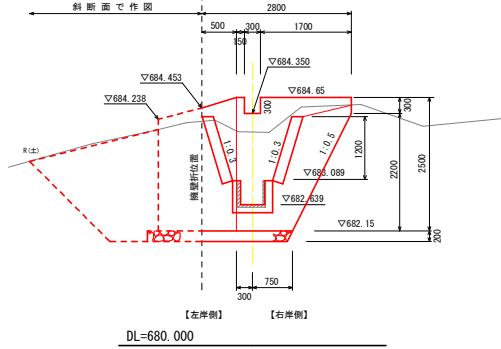


DL=680.00

実施設計図面


01

工事名	R7馬耕地すべり南張長寿命化処理工事
路線名等	南張地区
工事箇所	奥馬市木屋平字南張
図面名	横断図
縮尺	1:50
会社名	4 / 9
事業者名	徳島県西部総合県民局(美馬)


平面図 S=1/20

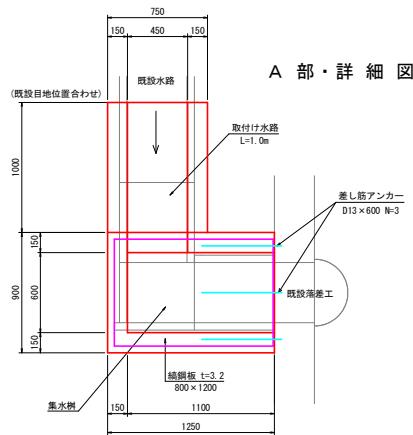

側面図 S=1/20

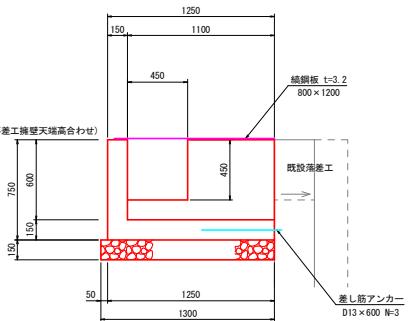


蓋版(縞鋼板) S=1/20

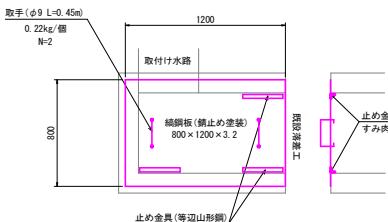


集水樹・数量表		1.0箇所当り
名 称	規 格	数 量
コ ン ク リ ー ト	cok=18N/mm <sup>2</sup>	0.42 m <sup>3</sup>
型 枝	小型構造物	4.65 m <sup>2</sup>
碎 石 基 礎	RC-40 t=15cm	1.30 m <sup>3</sup>
差 筋 アンカ	D13×600(削込孔)	3 本
版 旗 ( 組 鋼 板 )	800×1200×3.2	1 組

取付け水路 S=1/20

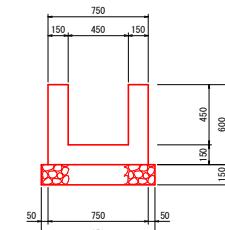


取付け水路・数量表		1.0式(L=2.9m) 当
名 称	規 格	数 量
コ ン ク リ ー ト	$\sigma_{ck}=18N/mm^2$	0.72 m <sup>2</sup>
型	枠	6.96 m <sup>2</sup>
碎 石 基 础	RC-40 t=15cm	2.47 m <sup>2</sup>

横断水路 S=1/20

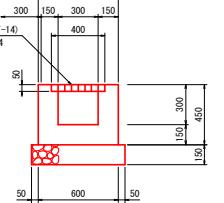


横断水路・数量表		1.0式(L=4.2m) 当り
名 称	規 格	数 量
コンクリート	$\sigma_{ck}=8N/mm^2$	0.74 m3
型枠	小型構造物	7.14 m2
砂 石 基礎	RC-40 = 碓 R-15cm	2.94 m2
グレーティング	横断用 T-14	4 組

平張コンクリート S=1/20

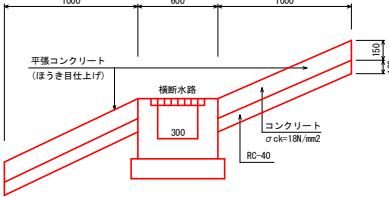

平面図 S=1/30


落差工付込

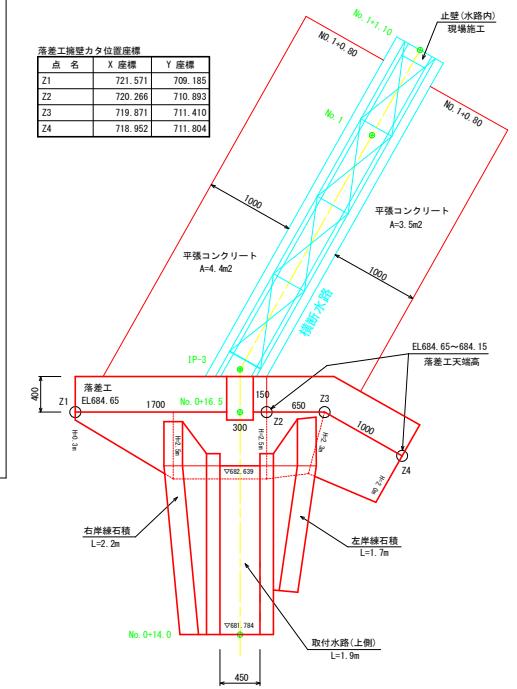

正面図(下流側より)

落差工 S=1/20

薄差工脚壁数量表(天幅0.4m、前面1.03、背面1.00)					
H	B	コンクリート量	枠	基礎工(B+0.2)	
0.30	0.490	0.134	0.613	0.690	
2.00	1.000	1.400	4.088	1.200	
2.30	1.090	1.714	4.701	1.290	
2.50	1.150	1.938	5.110	1.350	
(m)	(m)	(m <sup>3</sup> )	(m <sup>3</sup> )	(m <sup>3</sup> )	

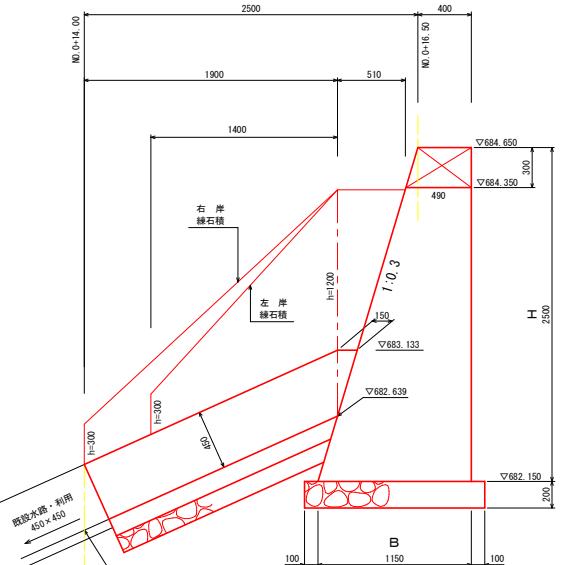

※練石積高については、現況地形に合わせて変更調整等を行うこと。

実施設計図面

01

落差工・数量表		1.0式(1.0箇所)当り
名 称	規 格	数 量
コンクリート	$\sigma_{ck}=18N/mm^2$	5.57 m3
型枠	無筋構造物	16.88 m2
砂 石 基 础	RC-40 t=20cm	3.29 m2

実施設計図面


01

工事名	R7馬耕地すべり南張長寿命化対策工事		
路線名等	南張 地区		
工事箇所	美馬市木屋平字南張		
面図名	水路補修・詳細図(1)		
縮尺	国示	面図番号	5 / 9
会社名			
事業者名	徳島県西部統合農民局(くわい)		



## 平面図 縮尺 1:100

【1号排水路】

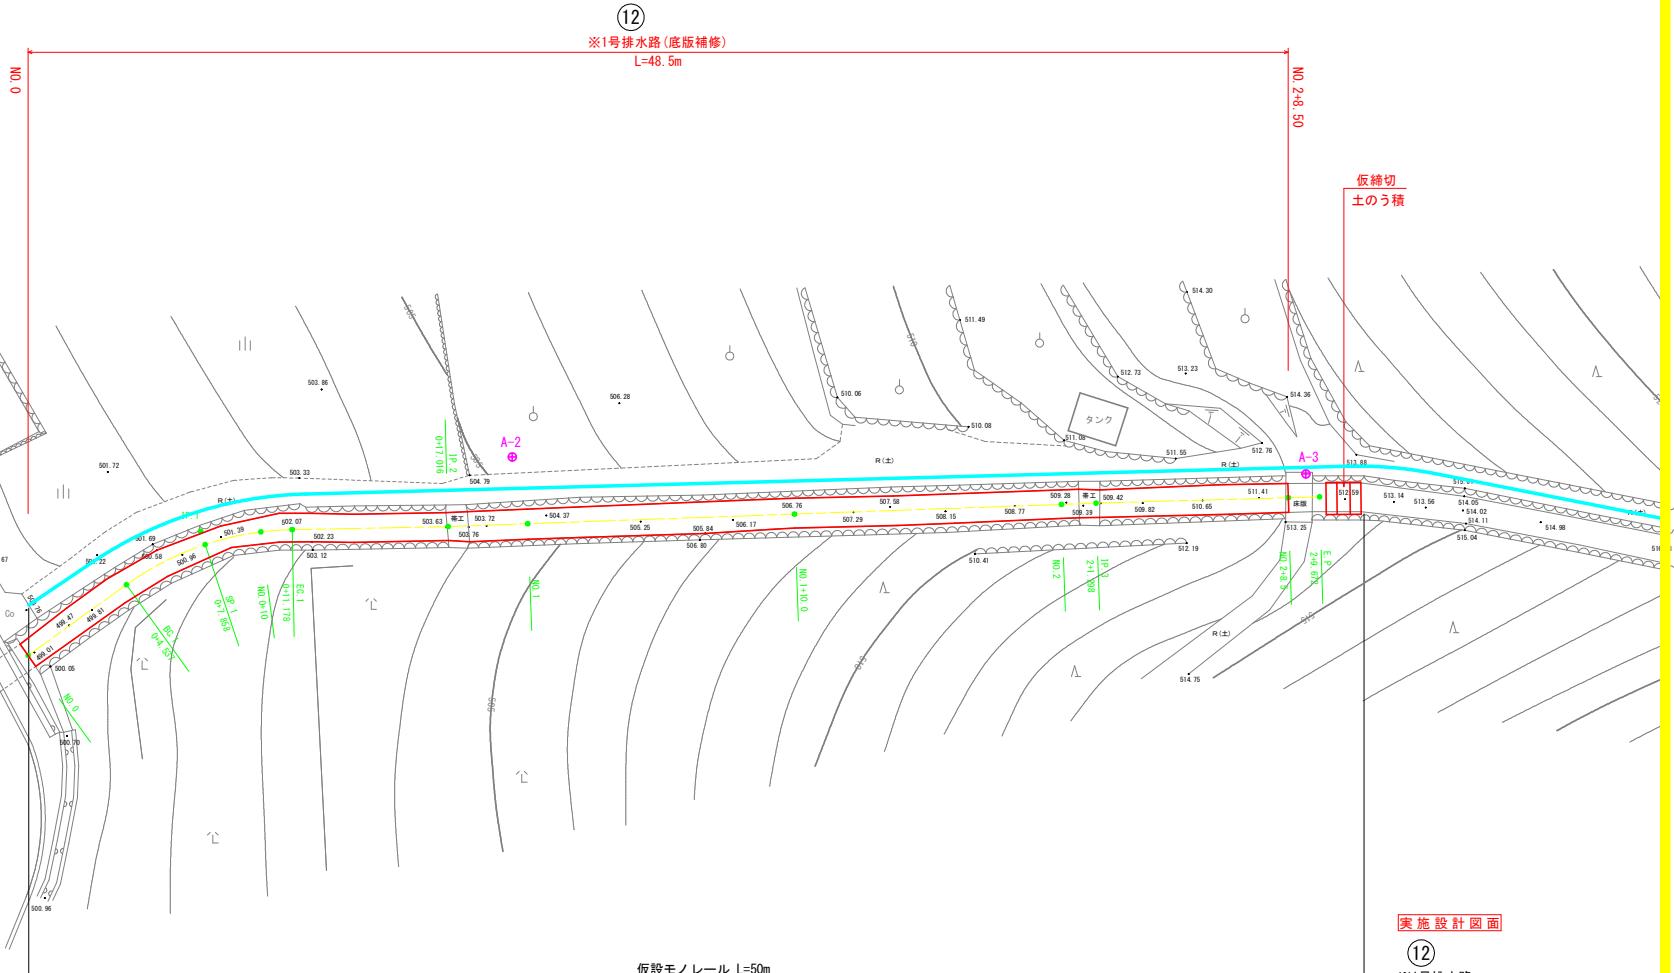N  
E  
S  
W

## 実施設計図面

(12)

※1号排水路

工事名 R7馬場地すべり雨張長寿命化対策工事

路線名等 雨張地区

工事箇所 美馬市木屋平字雨張


図面名 平面図

縮尺 1:100 図面番号 6 / 9

会社名 徳島県東西部統合県民局(美馬)

基準点座標値				
点名	X 座標	Y 座標	Z 座標	
A-1	500.000	500.000	500.000	
A-2	521.105	507.142	505.542	
A-3	547.773	520.278	513.277	
A3-1	577.428	543.999		


**縦断図** 縮尺 1 : 100  
【1号排水路】

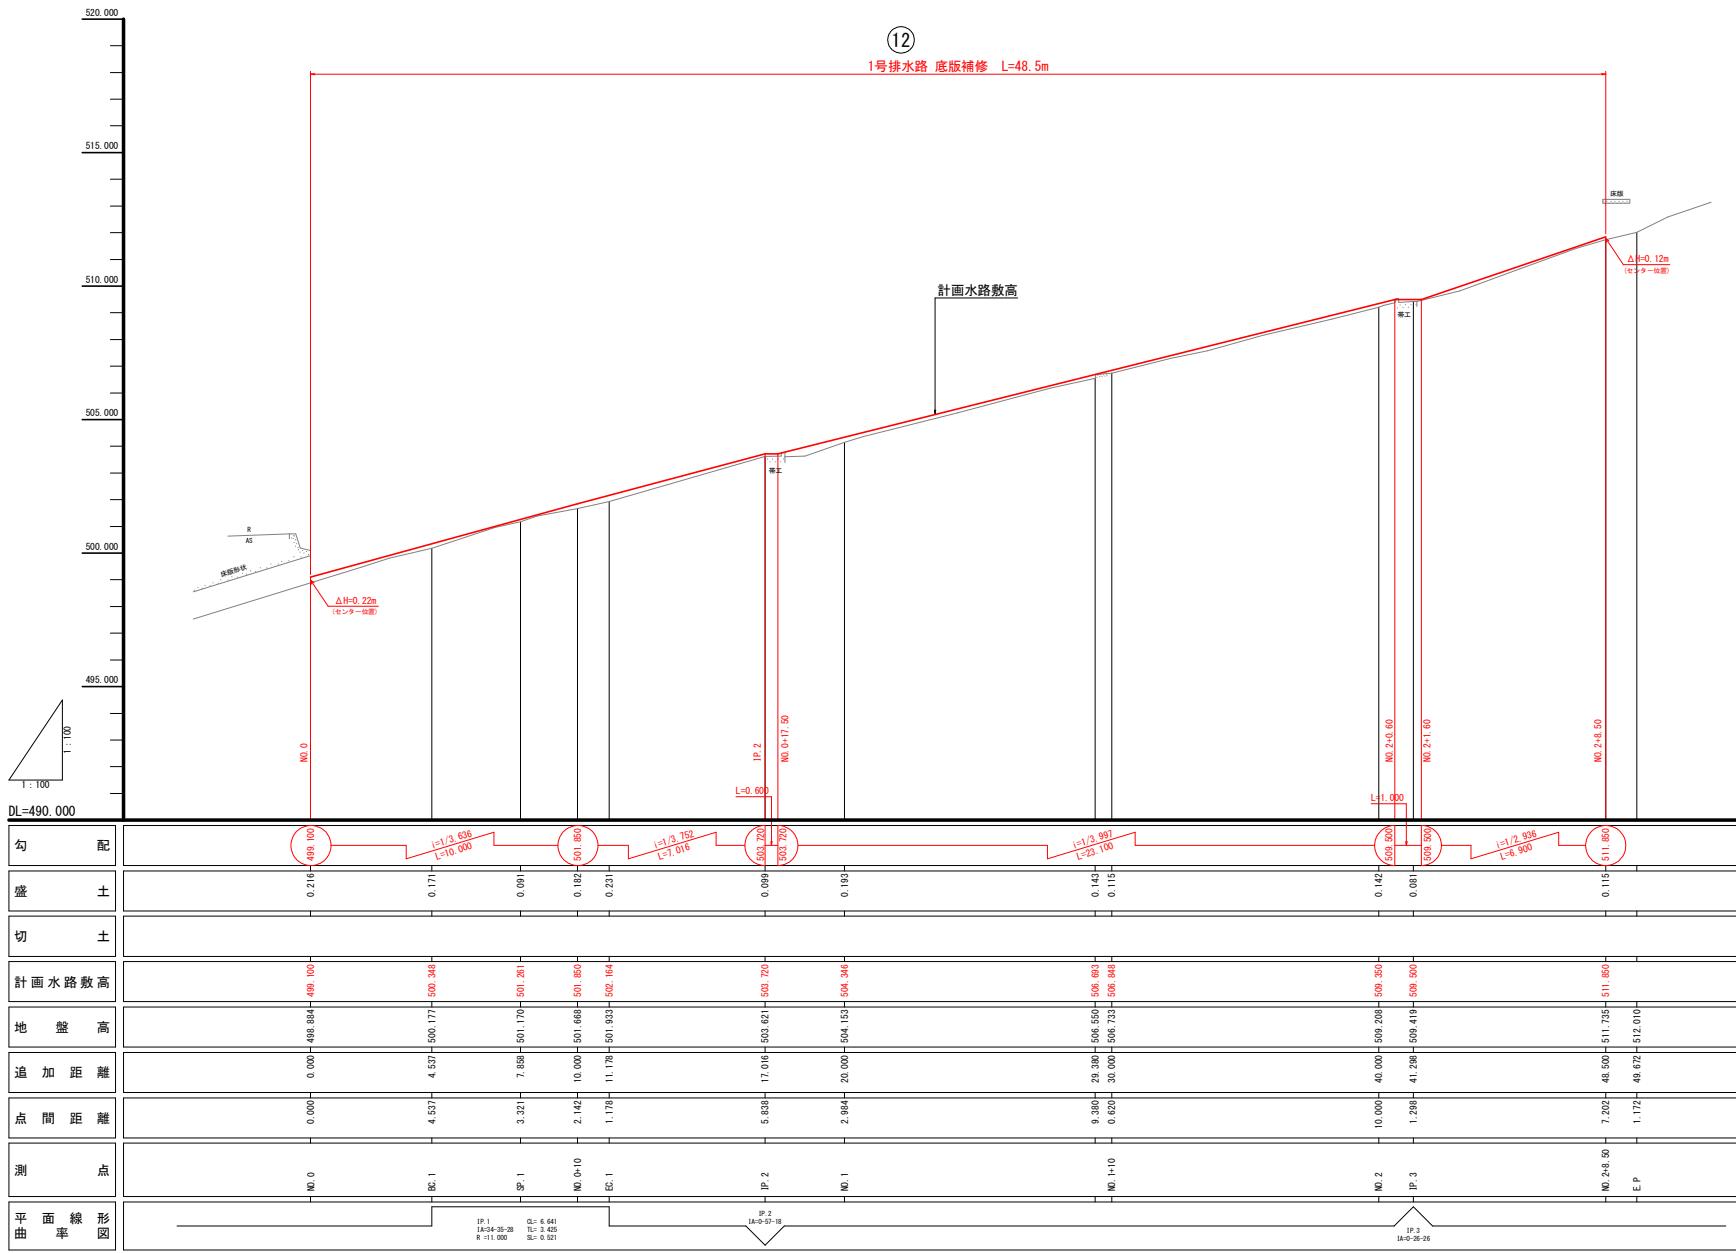


NO. 0  
GH=498.884  
FH=499.100

横断図 1 / 2 縮尺 1 : 50  
【1号排水路】

NO. 0+10.00  
GH=501.168  
FH=501.850

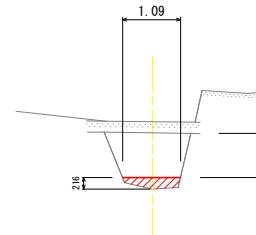

名 称	数 量
底版コンクリート	0.18
表面清掃	1.3

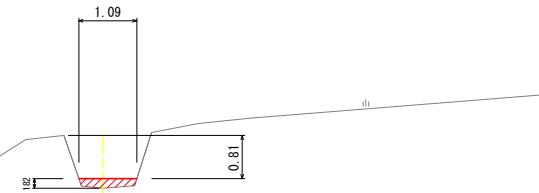


名 称	数 量
底版コンクリート	0.16
表面清掃	1.3

DL=495.000


BC. 1  
GH=500.177  
FH=500.348

DL=495.000

NO. 1  
GH=504.153  
FH=504.346

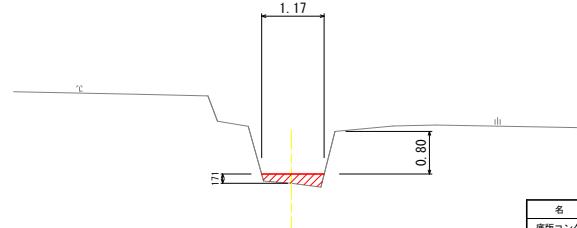

名 称	数 量
底版コンクリート	0.20
表面清掃	1.5

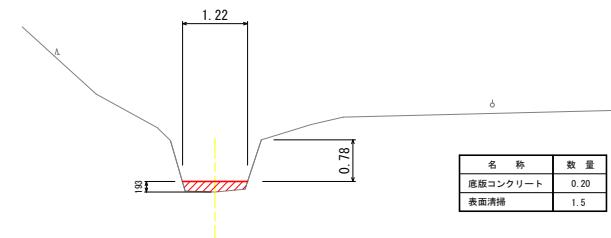

名 称	数 量
底版コンクリート	0.20
表面清掃	1.5

DL=495.000

DL=500.000

実施設計図面


(12)

※1号排水路 NO. 0～NO. 1


工事名	R7馬耕 地すべり雨張長寿命化対策工事
路線名等	雨張地区
工事箇所	美馬市木屋平字雨張
図面名	横断図-1
縮尺	1:50
会社名	徳島県西部総合農民局(美馬)
事業者名	徳島県西部総合農民局(美馬)

**横断図 2 / 2 縮尺 1 : 50**  
【1号排水路】


NO. 1+10.00  
GH=506.733  
FH=506.848

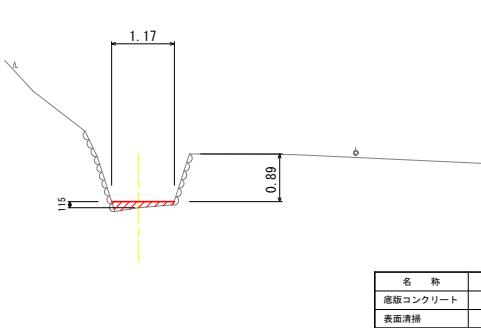

NO. 2+8.50  
GH=511.735  
FH=511.850

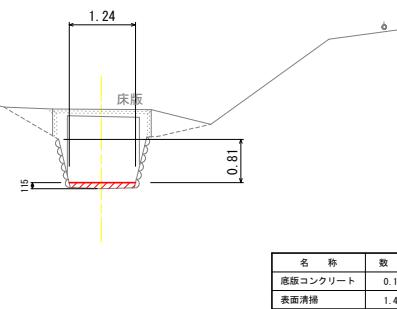


**標準図 S=1/10**

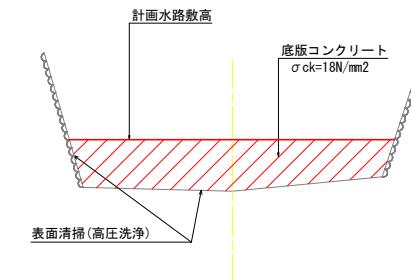

- ・底版コンクリートの接続面においては、表面清掃として草木、ゴミなどの有機物を取り除くとともに、コケ等については高压洗浄による清掃を行なう。
- ・伸縮目地を10mに1箇所設置する。
- ・帶工で見られる簡易な取水施設については、監督員と協議により復元の可否を判断し、必要な場合は関係者と協議し、現場対応により適切な処理を行なうものとする。


DL=500.000

NO. 2  
GH=509.208  
FH=509.350

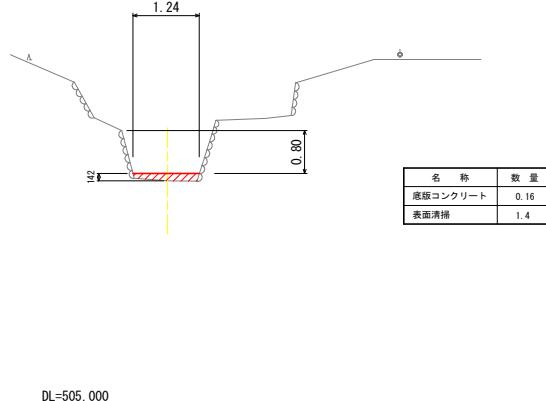

DL=505.000

**仮締切 S=1/25**  
L=1.2m

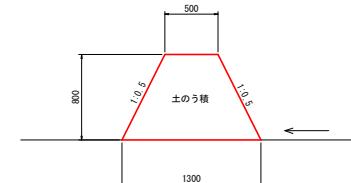

**実施設計図面**

(12)	※1号排水路 NO. 1+10.0~NO. 2+8.50	
工事名	R7馬頭 地すべり 雨張 長寿命化対策工事	
路線名等	雨張 地区	
工事箇所	美馬市木屋平字雨張	
図面名	横断図 - 2	
縮 尺	1:50	図面番号 9 / 9
会 社 名	徳島県西部総合県民局 (美馬)	
事業者名		